Свидетельство № П-0058-06-2009-0118 от 28.05.2015

Типовое проектное решение Автоматизация трансформаторной подстанции ЭТАЛОН TEL

АФЛС 42.Etalon.2023.TПР



ОБЩЕСТВО С ОГРАНИЧЕННОЙ ОТВЕТСТВЕННОСТЬЮ «ЭНТЕЛС»
121471, г. Москва, 22-й километр Киевского шоссе (п. Московский),
домовладение 4, БП "Румянцево", корпус Б, 6 этаж, офис 608
Тел./факс: 7 (499) 110-31-79

Свидетельство № П-0058-06-2009-0118 от 28.05.2015

E-mail: sales@entels.ru www.entels.ru

Типовое проектное решение Автоматизация трансформаторной подстанции ЭТАЛОН TEL

АФЛС 42.Etalon.2023.TПР

Технический директор

Зам. Генерального директора



И.И. Щелоков

Ю.А. Сердюцкий

г. Москва 2023г.

	Обозначение	Наименование	Примечания		
1	АФЛС 42.Etalon.2023.СП	Содержание	1 лист		
2	АФЛС 42.Etalon.2023.ПД	Общее описание	2 листа		
3	АФЛС 42.Etalon.2023.CC	Структурная схема	1 лист		
4	АФЛС 42.Etalon.2023.ЭУ	Схема передачи данных	1 лист		
5	АФЛС 42.Etalon.2023.CO	Спецификация оборудования, изделий и материалов	1 лист		

Согласовано																
	Взам. инв. №.															
	Подп. и дата				Ι			· · · · · ·								
	ĭ	İ	Mari	T.C.		25	П		АФЛС 42.Etalon.	АФЛС 42.Etalon.2023.СП						
ŀ	┦	-	Изм. Разраб	Кол.уч.	Лист Нейдли		Подп.	Дата 06.23		Стадия	Лист	Листов				
подл.		- 1	Проверил		Алатырев		Aung	06.23	Типовое проектное решение	Р	1	1				
	Инв. №		Н. контр.						Автоматизация трансформаторной подстанции ЭТАЛОН TEL. Содержание.							
Иг		ſ	Утверд	ил	Рогози	Rank 06.23			• •	00	елс"					

1 Описание типового проектного решения

Решения для диспетчеризации на базе КРУ Etalon предназначено для автоматизированного контроля, мониторинга и дистанционного управления КРУ Etalon. Решение позволяет осуществить дистанционную настройку сбора данных, сформировать задания алгоритмов обработки данных, обеспечить формирование управляющих сигналов (предупредительные и аварийные), настройку базы исторических данных, интеграцию и передачу информации в режиме on-line.

Решение строится на базе УСПД КМ ЭНТЕК E2R2 (G)-ТЕL (устройства сбора и передачи данных), устанавливаемого на объекте в шкафу ПТК ССПИ ЭНТЕК-КП-Etalon-GPRS/ETHx8/RSx7-C2. Контроллер в составе ПТК, обеспечивает непрерывный мониторинг параметров, обмен информацией с диспетчерскими пунктами по беспроводному каналу связи.

Взам. инв. №														
дата	АФЛ							ÞЛС 42.Etalon.2023.ПД						
Подп. и	Изм.	Кол. уч.	Лист	№ док.	Подпись	Лата	Автоматизация трансформаторн	эной подстанции ЭТАЛОН TEL						
	Разработал		Нейдлин		1	06.23		Стадия	Лист	Листов				
№подл.	Проверил		Алатырев		Алатырев		Алатырев		Aung	06.23	Типовое проектное решение	Р	2.1	2
Инв. №п	Н. кон Утвер	троль дил	Рогозі	ИΗ	Park	06.23	Пояснительная записка	0	ОО «Эн	телс»				

2 Состав типового проектного решения

В качестве шкафа телемеханики применяется шкаф ПТК ССПИ ЭНТЕК-КП-Etalon-GPRS/ETHx8/RSx7-C2, производства ООО «Энтелс», в состав которого входит следующее оборудование:

- контроллер многофункциональный КМ ЭНТЕК E2R2 (G)-3 V.4 ENL/TM/УСПД-TEL, производства ООО «Энтелс» с коммуникационными портами связи RS-232, RS-485, Ethernet, GSM/GPRS с поддержкой протоколов обмена данными в соответствии с МЭК870-5-101/103/104, МЭК-61850-8-1(MMS), СПОДЭС, ModBus;
- модуль сухих контактов ЭНМВ-1-16/0-24-A1;
- блок питания 24 B, 120 Bt SDR-120-24;
- грозозащита РГ5;
- − коммутатор NS-208;
- 2 sim-карты;
- блок резервного питания DR-UPS40 с двумя АКБ SF1212, для поддержания работы комплекта при полном погашении электропитания;
- Преобразователи интерфейса NL-232C;
- GSM антенна АКМ 234(О);
- Монтажный комплект;
- Комплект специализированного программного обеспечения;
- ЦППС;
- АРМ Диспетчера.

Дополнительные опции

Типовое проектное решение может быть расширено по желанию Заказчика следующими дополнительными услугами:


- Поддержка ViPNet (шифрование канала связи);
- Поддержка IEC 61850-8-1(MMS);
- Поддержка СПОДЭС (для систем АСТУЭ);
- Поддержка передачи данных в систему АСКУЭ;
- Фото/видеофиксация (охранная функция).
- Установка датчика температуры, датчика подтопления, датчика проникновения, датчика движения и пожарной сигнализации.


При выборе одной из дополнительных опций, решение дополняется поставкой АРМа:

- АРМ Энергодиспетчера;
- APM Системы эксплуатации;
- APM АСКУЭ;
- АРМ АСТУЭ.

ам. инв.

ЕВЕТИ И ПЕТИ ОПО И ПЕТИ ОПО ОПО ОПО ОПО ОПО ОПО ОПО ОПО ОПО ОП	B3					
$\underline{\Psi}$ AФЛС 42.Etalon.2023.ПД	Z					
	Инв. №подл.			Подпись	• •	Лист 2.2

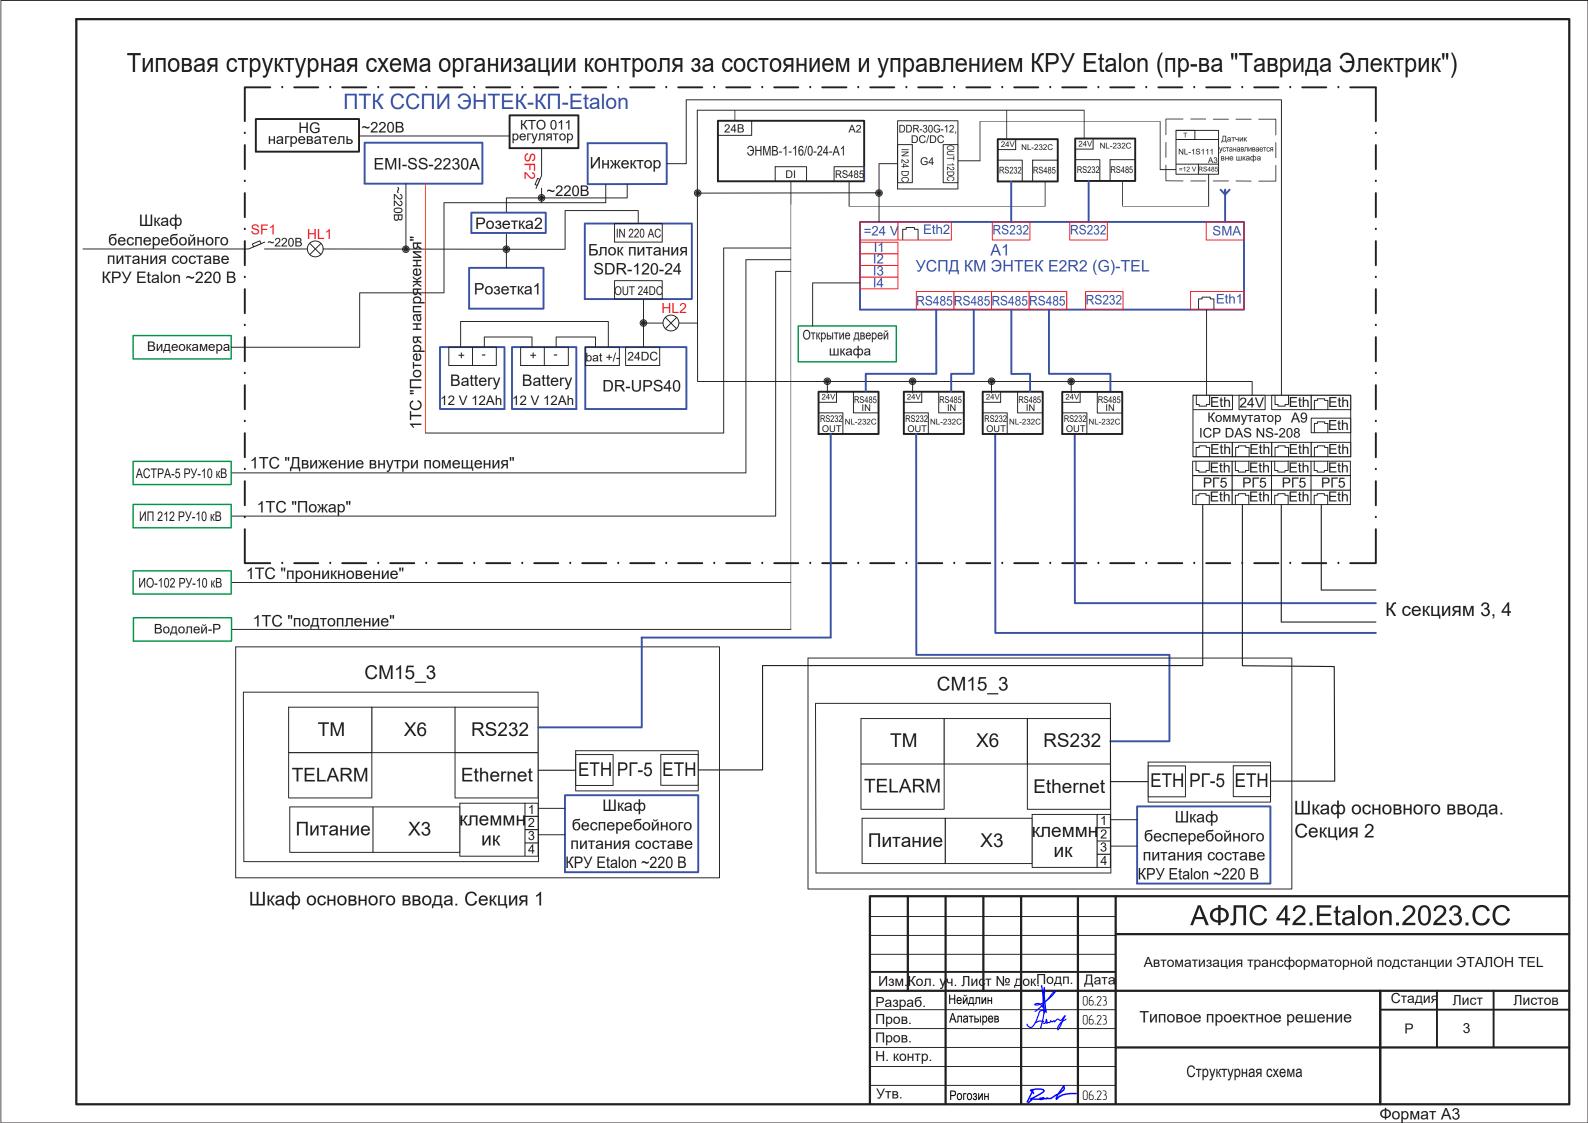

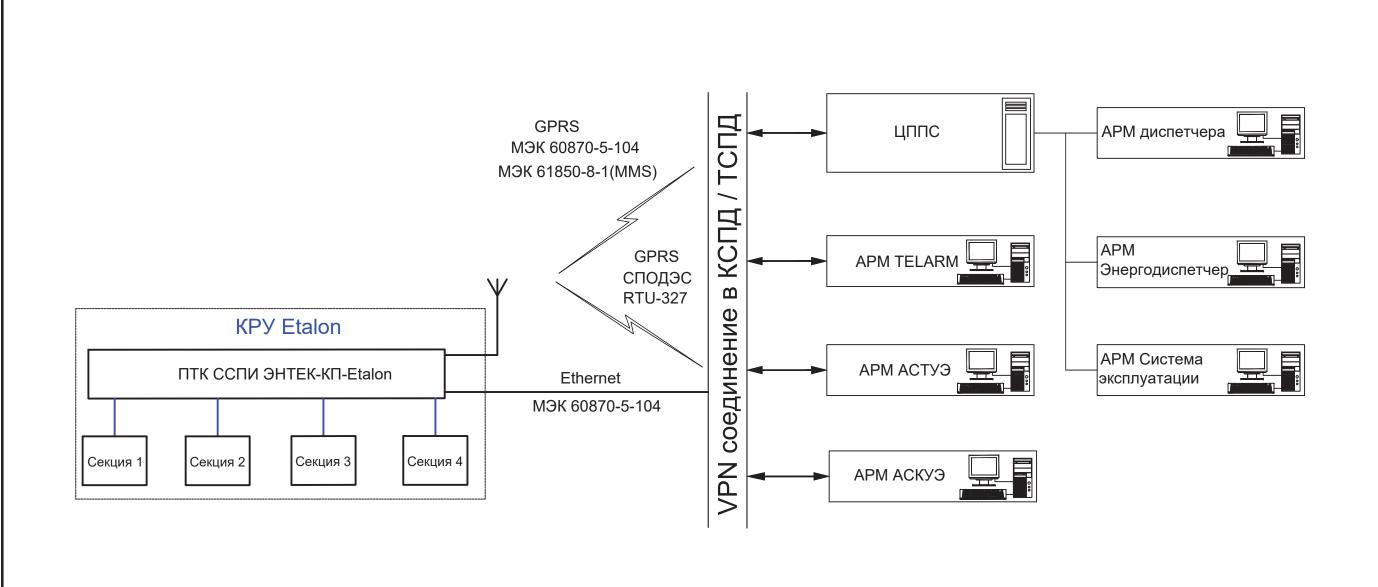

Взам.инв №

Подп. и дата Инв.№ подл

						АФЛС 42.Etalon	า.2023.ЭУ							
Изм.	Кол.уч.	Лист	№ док.	Подпись	Дата	Автоматизация трансформаторной г	Автоматизация трансформаторной подстанции ЭТА							
Разработал		ботал Нейдлин					Стадия	Лист	Листов					
Проверил Н. контроль Утвердил		онтроль		Алатырев Диту 0		Типовое проектное решение	Р	4	1					
						Схема передачи данных	4	000 "	'Энтелс"					
							4	OOO OHIEJIC						

Формат А3

Позиция	Наименование и технические характеристики	Тип, марка, обозначение документа, опросного листа	Код оборудования, изделия, материала	Завод-изготовитель	Единица измерени	Коли- я чество	Масса единицы, кг.	Примечания
1	2	3	4	5	6	7	8	9
	Основное оборудование							
	Шкаф комплектный	ПТК ССПИ ЭНТЕК-КП-Etalon		ООО "Энтелс"	шт.	1		
2	Устройство защиты Ethernet	РГ5			шт.	4		
	Кабельная продукция							
	Кабель информационный	FTP 4x2x0,51			М	-		
	Кабель силовой	ВВГнг 3х1,5			М	-		
	Перечень оборудования в диспетчерском пункте							
	ПО SCADA-система ЭНТЕК редакция "ССПИ и ТМ"			ООО "Энтелс"	шт.	1		
	Сервер			ООО "Энтелс"	шт.	1		
	АРМ Диспетчера			ООО "Энтелс"	ШТ.	1		
	<u>Опционал</u> ьно							
	Поддержка VipNet (информационная безопасность)				ШТ.	1		
10	Поддержка IEC 61850				лиц.	1		
11	Поддержка СПОДЭС				лиц.	1		
12	Поддержка передачи данных в Пирамида-сети				лиц.	1		
13	Фото/Видеофиксация				шт.	1		
14	АРМ Энергодиспетчер				шт.	1		
15	АРМ Система эксплуатации				шт.	1		
16	АРМ АСКУЭ Пирамида-сети				ШТ.	1		
17	АРМ АСТУЭ				ШТ.	1		

Взам.									
	F					АФЛС 42.Etalor	1.202	3.CC)
Подп. и дата			 	Подпись	Дата	Автоматизация трансформаторной			OH TEL
	d	Разработа Проверил		Tung	06.23	Типовое проектное решение	Стадия Р	Лист 5	Листов 1
Инв.№ подл.		Н. контрол Утвердил	ВИН	Pet	06.23	Спецификация оборудования, изделий и материалов	4	000 "3	нтелс"

Формат А3